

凡 例	
記号	名称
☒	防 災 監 視 機 仕様注記参照
☐	表 示 機 仕様注記参照
RS	中 継 器 仕様注記参照、端子付
Ⓟ	P 型 免 償 機 1種、R型用 Ⓞ:防滴型 Ⓠ:ガード付
Ⓢ	火 災 警 報 ベ ル DC24V, 10mA, タイオード付
○	表 示 灯 AC24V, LED, 点滅式
	○:防水型 Ⓞ:ガード付
Ⓜ	差 動 式 スポ ッ ト 型 感 知 器 2種
Ⓜ	差 動 式 スポ ッ ト 型 感 知 器 2種 (ガード付)
Ⓜ	定 通 式 スポ ッ ト 型 感 知 器 1種, 75C
Ⓜ	定 通 式 スポ ッ ト 型 感 知 器 1種, 75C, 防水型
Ⓜ	定 通 式 スポ ッ ト 型 感 知 器 特 種, 65C, 防水型
Ⓜ	差 動 式 分 布 型 感 知 器 の 検 出 部 2種
Ⓜ	空 気 管
Ⓜ	区 検 出 部 へ の 引 下 げ 箇 所 配 管 に て 保 護
Ⓜ	光 電 式 煙 感 知 器 1種, 多 理 号 式, 自 動 試 験 機 能 付
Ⓜ	差 動 式 スポ ッ ト 型 感 知 器 2種, アドレシ式, 自 動 試 験 機 能 付
Ⓜ	光 電 式 煙 感 知 器 2種・3種, 多 理 号 式, 自 動 試 験 機 能 付
Ⓜ	光 電 式 煙 感 知 器 2種, 多 理 号 式, 自 動 試 験 機 能 付, 点 検 BOX 付
Ⓜ	光 電 式 煙 感 知 器 2種, 多 理 号 式, 自 動 試 験 機 能 付, 点 検 BOX 付
Ⓜ	光 電 式 分 離 型 煙 感 知 器 1種・2種, 2理 号, 自 動 試 験 機 能 付, 受 光 部
Ⓜ	光 電 式 分 離 型 煙 感 知 器 1種・2種, 2理 号, 自 動 試 験 機 能 付, 送 水 部
---	記 管 記 線 いんべい
---	ケ ー ブ ル 記 線 天井いんべい
---	記 管 記 線 床いんべい
---	外 線 地 中 埋 設
☐	記 管 記 線 立 上 げ 引 下 げ
☐	ジ ャ ン プ シ ョ ン, フ ル ボ ッ ク ス
☐	通 子
☐	ハ ン ド ホ ー ル (別 途 工 事)
☐	機 器 吸 音 種 消 火 栓 内 蔵 ⓅⓈⓉ 吸 音
☐	機 器 吸 音 種 消 火 栓 内 蔵, 防 水 型 ⓆⓈⓉ 吸 音
☐	機 器 吸 音 種 消 火 栓 内 蔵 ⓅⓈⓉ 吸 音
☐	機 器 吸 音 種 消 火 栓 内 蔵 X X ⓅⓈⓉ 吸 音
Ⓜ	純 機 近 抗 地 区 ベ ル 用
Ⓜ	純 機 R 伝 送 用
Ⓜ	差 動 ス ポ ッ ト 試 験 器
Ⓜ	移 報 器 消 火 栓 ポ ンプ 始 動 用 (制 御 盤 組 込)
☐	検 知 器 軽 気 流 用, DC24V, 天 井 付
☐	中 継 器 理 込 型
Ⓜ	光 電 式 煙 感 知 器 3種, 非 警 報 機 型
Ⓜ	定 通 式 スポ ッ ト 型 感 知 器 特 種, 65C, 防 水 型
Ⓜ	自 動 閉 鎖 機 置 2024V, 防 火 戸 用 (電 気 工 事)
Ⓜ	自 動 閉 鎖 機 置 2024V, 防 火 シャ ッ タ 用 (建 築 工 事)
Ⓜ	電 子 ブ ゼ ー 防 火 シャ ッ タ 降 下 警 報 用
Ⓜ	動 作 区 域 番 号 再 用 感 知 器 運 動 用
Ⓜ	動 作 区 域 番 号 防 火 戸, シャ ッ タ 用
---	警 戒 区 域 線
Ⓜ	警 戒 区 域 番 号 ガ ス 漏 れ 表 示 用
Ⓜ	警 戒 区 域 番 号 火 災 表 示 用

注記

1. 複合盤仕様
 a) 複合GR型、(自立型)、警報機、予備電源内蔵
 b) アドレス数: < 510 アドレス>、伝送系統数: < 1系統>
 c) 自動試験機能付 (ATF)
 d) 主警報 : 音声合成式
 e) 表示方式 : デジタル表示 (火災、機末警報、ガス漏れ 各2種) LCD表示 (バックライト付)
 ・火災、機末警報、ガス漏れ警報表示 各2種 (13文字×2行、オプションメッセージ 13文字)
 ・文字種: 漢字/英/数/カナ
 ・ガイダンス表示 (13文字×10行)
 ・故障メッセージ表示

f) 操作方式 : テンキー及び個別スイッチ (メンブレンシート式)
 g) 漢字プリンタ内蔵
 h) 感知器モニタ機能付〜現在値及び過温 (最大値、平均値)
 i) 自動試験機能付多理号感知器接続可能 (プレアラーム、多段階運動制御対応可能)

J) 火災発生確認付
 k) 移報番号 : シリアルコード
 ・状態情報全点移報 RS422A×1系統
 ・表示専用移報 RS485×1系統 (メッセージ表示機 最大31台接続可能)
 接続移報
 ・各種代表
 ・地区別 16点 (最大32点)

l) 防火防煙電源内蔵 (DC24V, 出力2A)
 m) ガス漏れ検知器用予備電源内蔵 (DC24V, 出力3A)
 n) 表示内訳

・火災表示	106 L
・専用感知器表示	30 L
・消火栓ポンプ始動表示	1 L
・消火栓ポンプ故障表示	1 L
・消火栓ポンプ呼水増減水表示	1 L
・防火扉、シャッター閉鎖表示	29 L
・ガス漏れ表示 (トラブル表示含む)	50 L
合計	224 L

o) 個別LED表示は下記とする。
 消火栓ポンプ始動 1L
 消火栓ポンプ故障 1L
 消火栓ポンプ呼水増減水 1L

2. 火災発生時、発信機による地区警報は地区ベル鳴動 (種別) とし、非常放送運動時には地区ベルは停止するものとする。

3. 警戒区域番号、動作区域番号、表示番号、階段等穴区画は適宜で示す。

4. 防火扉・シャッター制御方式は専用3種煙感知器運動もしくは定温特種防水感知器運動とする。(運動要参照)

5. シャッター用電子ブゼーはシャッター降下時に鳴動し、降下後停止する。
 [シャッター内にブゼー鳴動停止用のリミットスイッチ (b) 接点) を設ける。
 ……建築 (シャッター) 工事

6. 表示機仕様
 a) 壁掛型、主警報、予備電源内蔵
 b) 表示方式
 液晶表示…表示内訳は複合盤と同一とする。

7. 中継器仕様
 a) 壁掛型
 b) 点数は中継器盤点取表参照

8. 種別記号は下記とする。
 A……演習、実習、訓練機
 B……管理機
 C……図書機
 D……原簿機
 E……体育機
 F……研究機
 G……実習機

9. 特記なき記号記録は下記とする。
 [自火報・消火・防火設備]
 ---#--- AEO, 9-2C ---#--- AEO, 9-2C (PF16)
 ---#--- AEO, 9-4C ---#--- AEO, 9-4C (PF16)
 ---#--- <AEO, 9-2C> X3 ---#--- <AEO, 9-2C> X3 (PF16)
 ---#--- <AEO, 9-4C> X2 ---#--- <AEO, 9-4C> X2 (PF16)
 ---#--- AE1, 2-4C ---#--- AE1, 2-4C (PF16)

---#--- HP1, 2-2C ---#--- HP1, 2-2C (PF16)
 ---#--- HP1, 2-3C ---#--- HP1, 2-3C (PF16)
 ---#--- HP1, 2-4C ---#--- HP1, 2-4C (PF16)
 ---#--- HP1, 2-3P ---#--- HP1, 2-3P (PF22)
 ---#--- <HP1, 2-4C> X2 ---#--- <HP1, 2-4C> X2 (PF22)

a……付属ケーブル 0.5^φ 2CX1m (PF16)
 b……付属ケーブル 0.5^φ 16CX1m (PF22)


中継器盤点取表


系統番号	中継器盤名称 [RS]	自火報 [新警報運動感知器を含む]				防火扉				自火報			
		感知器	運動用感知器	ベル鳴動用	防火扉シャッター	ATF	ガス漏れ						
1	1F-A-1	3	6	1	6				1	6			
	1F-A-2	3	3	1	3				1	4	2		
	1F-A-3	4	3	1	3				1	6		2	
	1F-F	11	7	1	7				32				
2	1F-B	3	4	1	4				2	1			
	1F-C	3		1					1				
	1F-D	3	3	1	3				2			1	
	1F-E	2		1									
	1F-G	7		1								1	

防火扉制御システム表

種	煙感知		防火扉、シャッター	
	Ⓟ	Ⓢ	Ⓟ	Ⓢ
A 種	1	1		
	2	1, 2		
	3	3		
	4	4		
	5	5		
	6	6		
	7	6, 7		
	8	8		
	9	9		
	10	10		
	11	11		
	12	12		
B 種	1	1		
	2	1, 2		
	3	3, A-7		
	4	3, 4		
D 種	1	1		
	2	2		
	3	3		
F 種	1	1		
	2	2		
	3	3, A-12		
	4	4		
	5	5		
	6	6		
	7	7		

*既設盤 (参考)

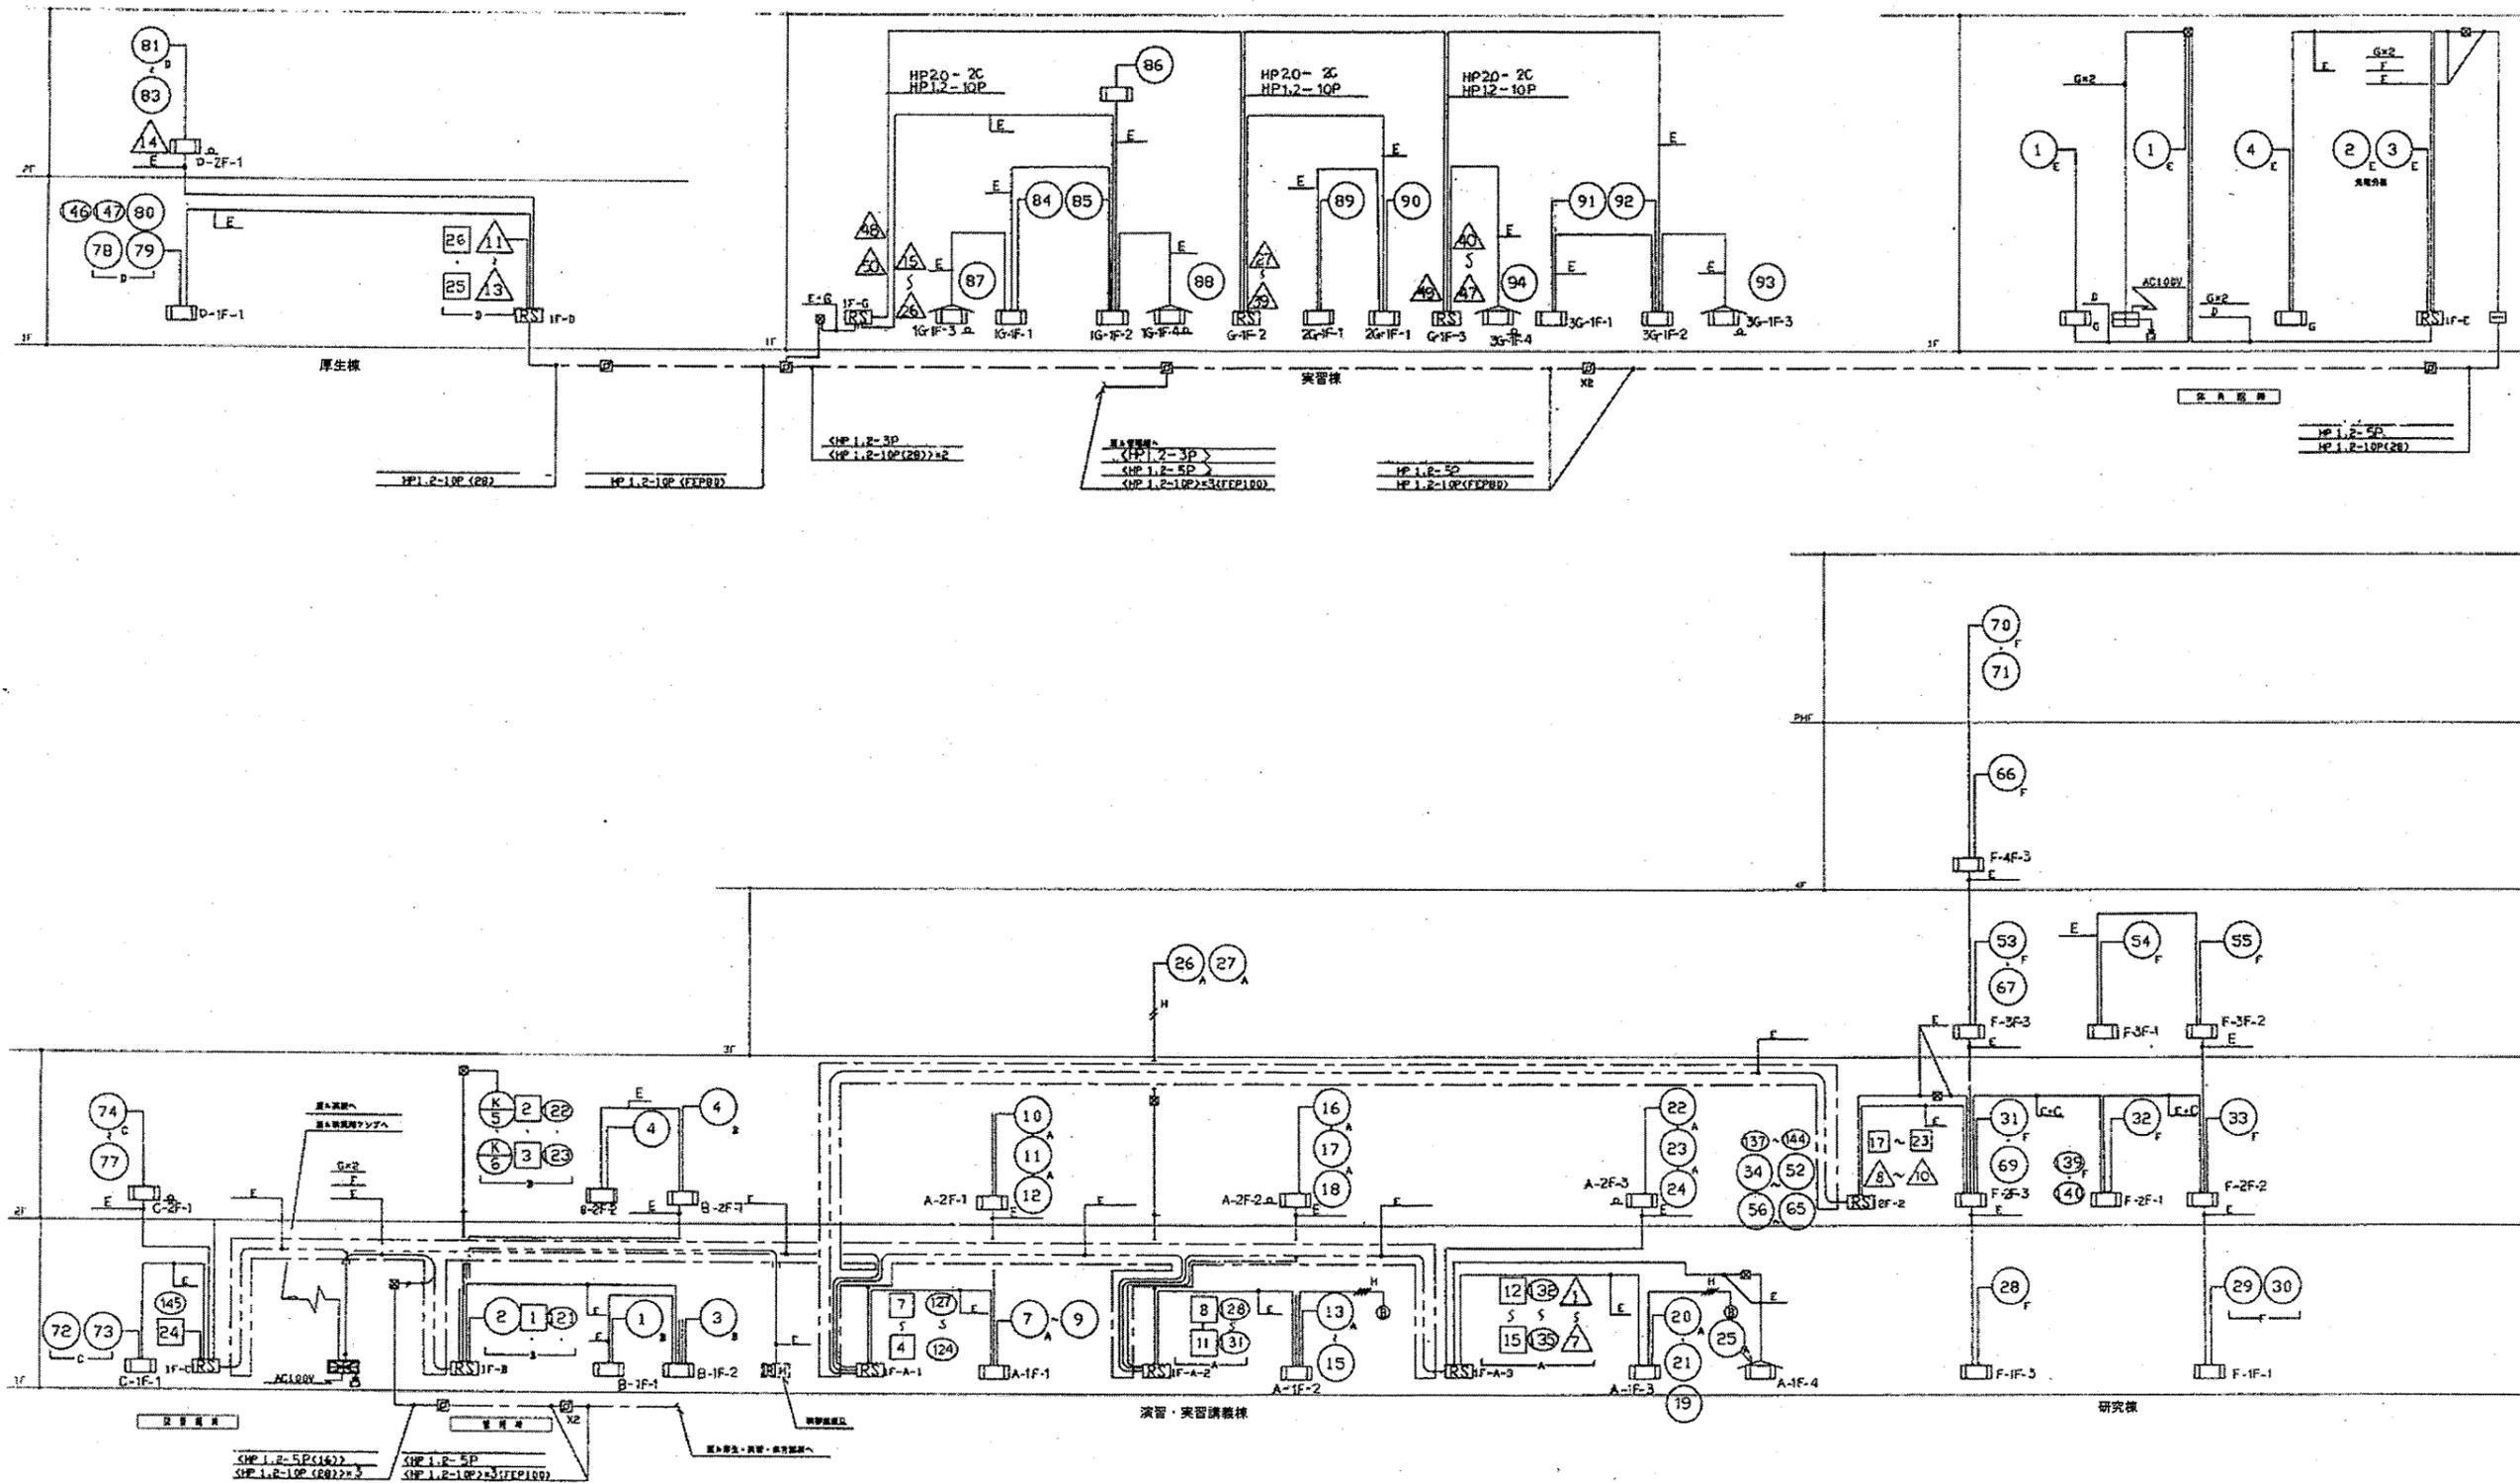

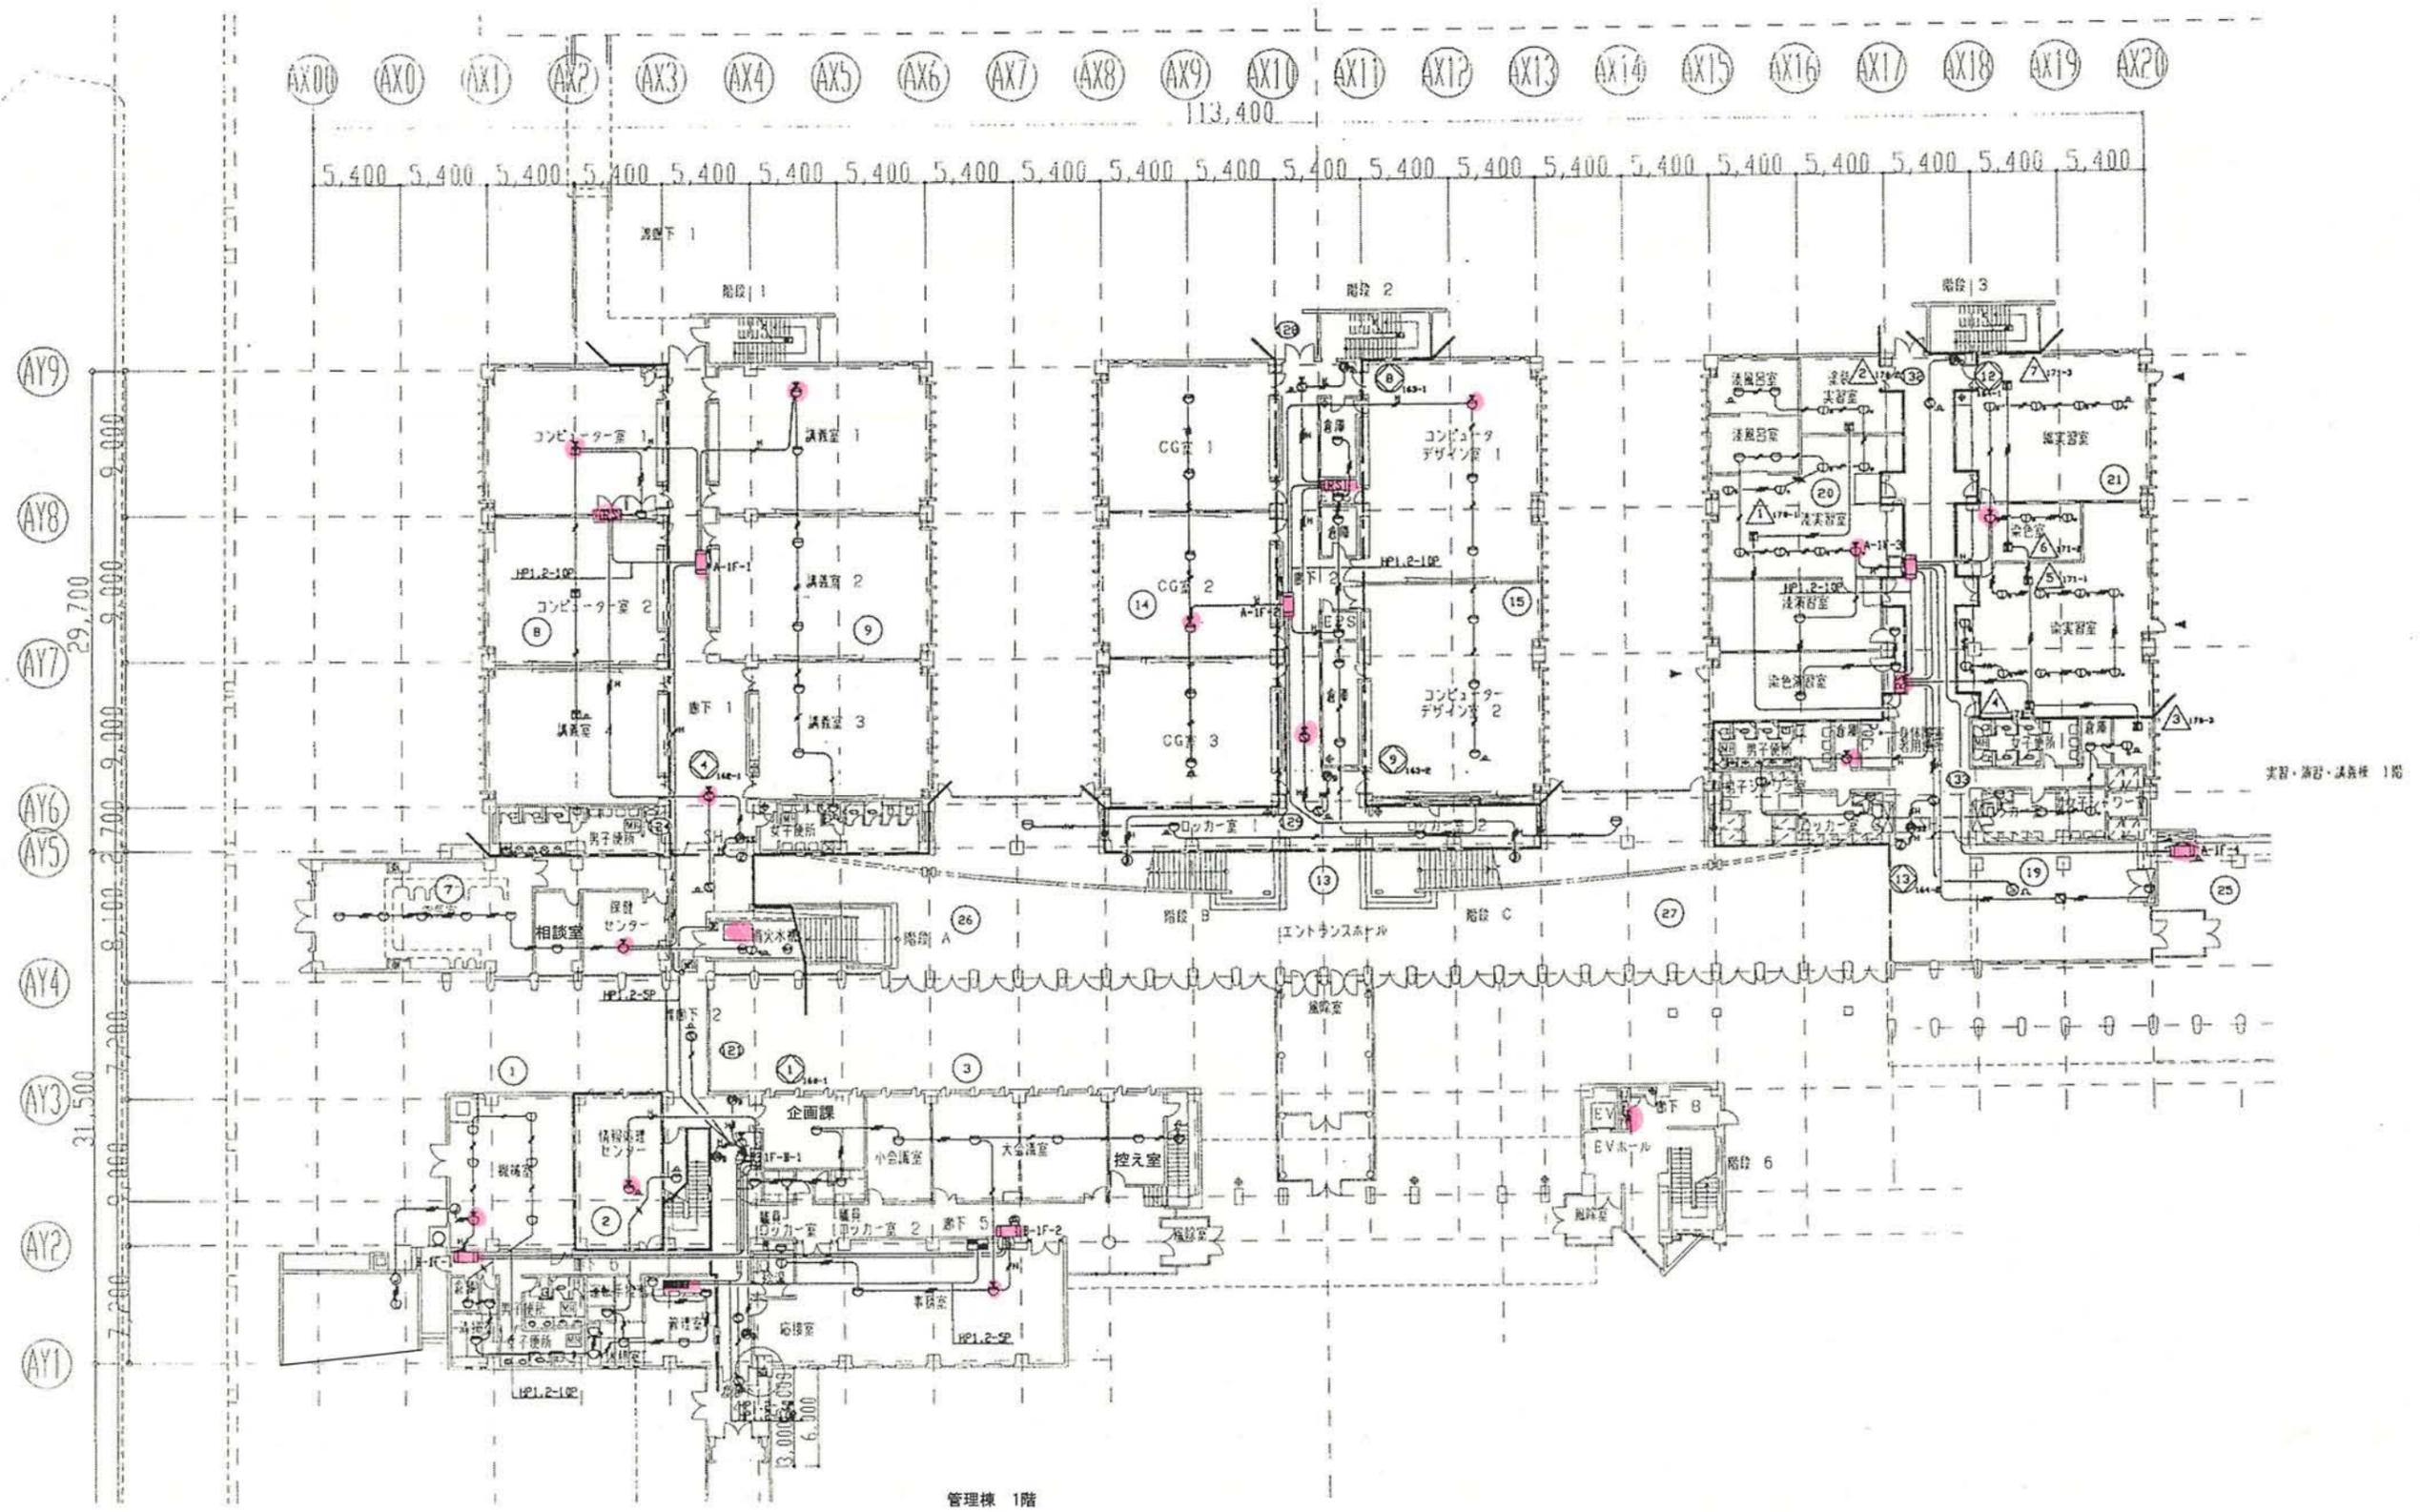

件名	自動火災報知設備更新工事	種別	防災設備図演習・講義・管理棟 1F	特記
設計		縮尺		
		設計年月日	年度 H28	

